


Inquadramento Generale su Aerofotogrammetria su ortofoto
scala 1:1000

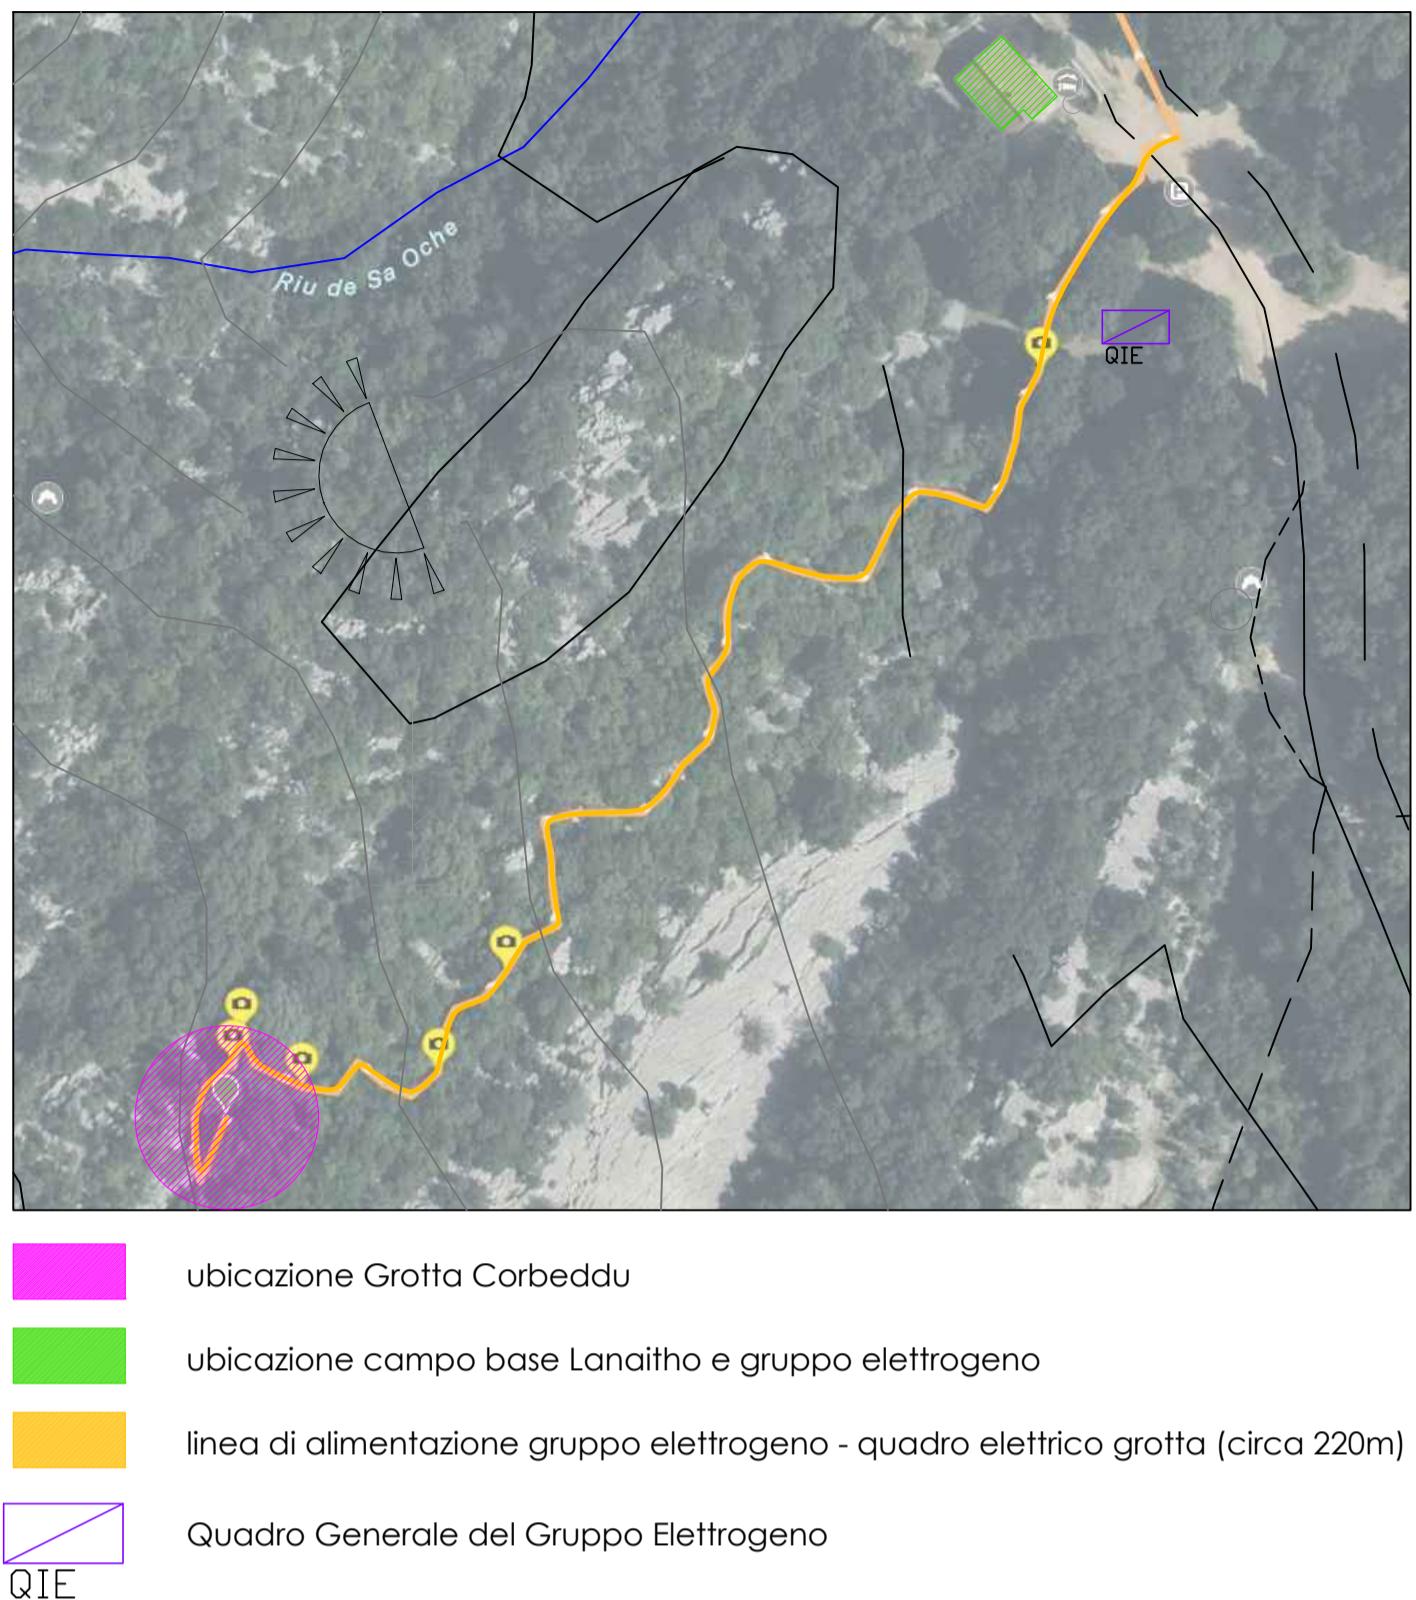

Stato di Progetto_Profilo sviluppo Grotta Corbeddu



Stato di Progetto_Sviluppo planimetrico Grotta Corbeddu

INTERNO GROTTA
GRADINI GROTTA N° 26
LUNGHEZZA TOTALE PERCORSO VISITA 130m
LUNGHEZZA SCALA D'ACCESSO 14m
N° totale Proiettori: 13
N° Proiettori Sala 1: 6
N° Proiettori Sala 2: 3
N° Proiettori Sala 3: 3
N° Proiettori Sala 4: 1
Sviluppo led scalinata: 14m

**APPARECCHIO DI EMERGENZA S.E. IP65, CLASSE II
LAMPADA DA 11 W (180lm), NICA, AUTONOMIA 1h
COMPLETO DI PITTOGRAMMA E CIRCUITO DI INIBIZIONE (D.0009.0012.0004)**

PROGETTORE A LED REGOLABILE, AISI 316, 13W

QUADRO DI ILLUMINAZIONE GENERALE GROTTA, IN VETRORESINA QIG

TUBO RKHF halogen free ø32-H07RN-F 2+Tx4mmq CIRCUITO ILLUMINAZIONE GROTTA

TUBO RKHF halogen free ø40-H07RN-F 2+Tx4mmq DORSALE ALIMENTAZIONE

TUBO RKHF halogen free ø32- H07RN-F 2x1,5mmq CIRCUITO DALI e sistema di controllo



SCATOLA DI DERIVAZIONE A PARETE IP55

PRESA DI SICUREZZA

Particolari costruttivi Impianto elettrico
scala 1:10

Quadro Elettrico (QIG)

- ① TELAIO DI ANCORAGGIO ZINCATO A CALDO
- ② PIEDISTALLO H=550mm IN VETRORESINA
- ③ ARMADIO STRADALE IN VETRORESINA IP40, SERRATURA E CHIAVE
- ④ BLOCCO DI ANCORAGGIO IN CLS VIBROCOMPRESSO FORATO PER INGRESSO CAVI
- ⑤ PANNELLO MODULARE ASOLATO PER ALLOGGIAMENTO APPARECCHI DI PROTEZIONE E COMANDO IMPIANTO
- ⑥ PANNELLO MODULARE ASOLATO PER ALLOGGIAMENTO APPARECCHI DI PROTEZIONE E COMANDO IMPIANTO
- ⑦ PANNELLO MODULARE CIECO CON MORSETTI DI INGRESSO USCITA TIPO CABUR O EQUIVALENTE

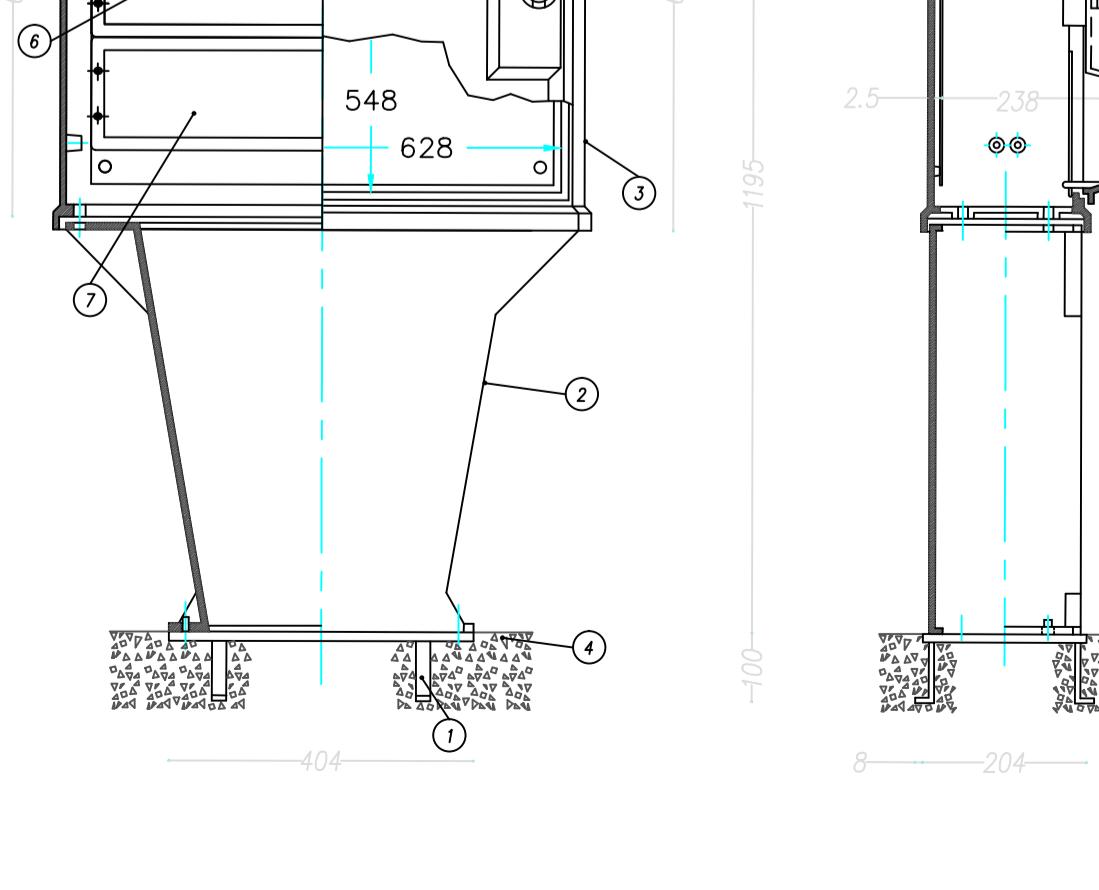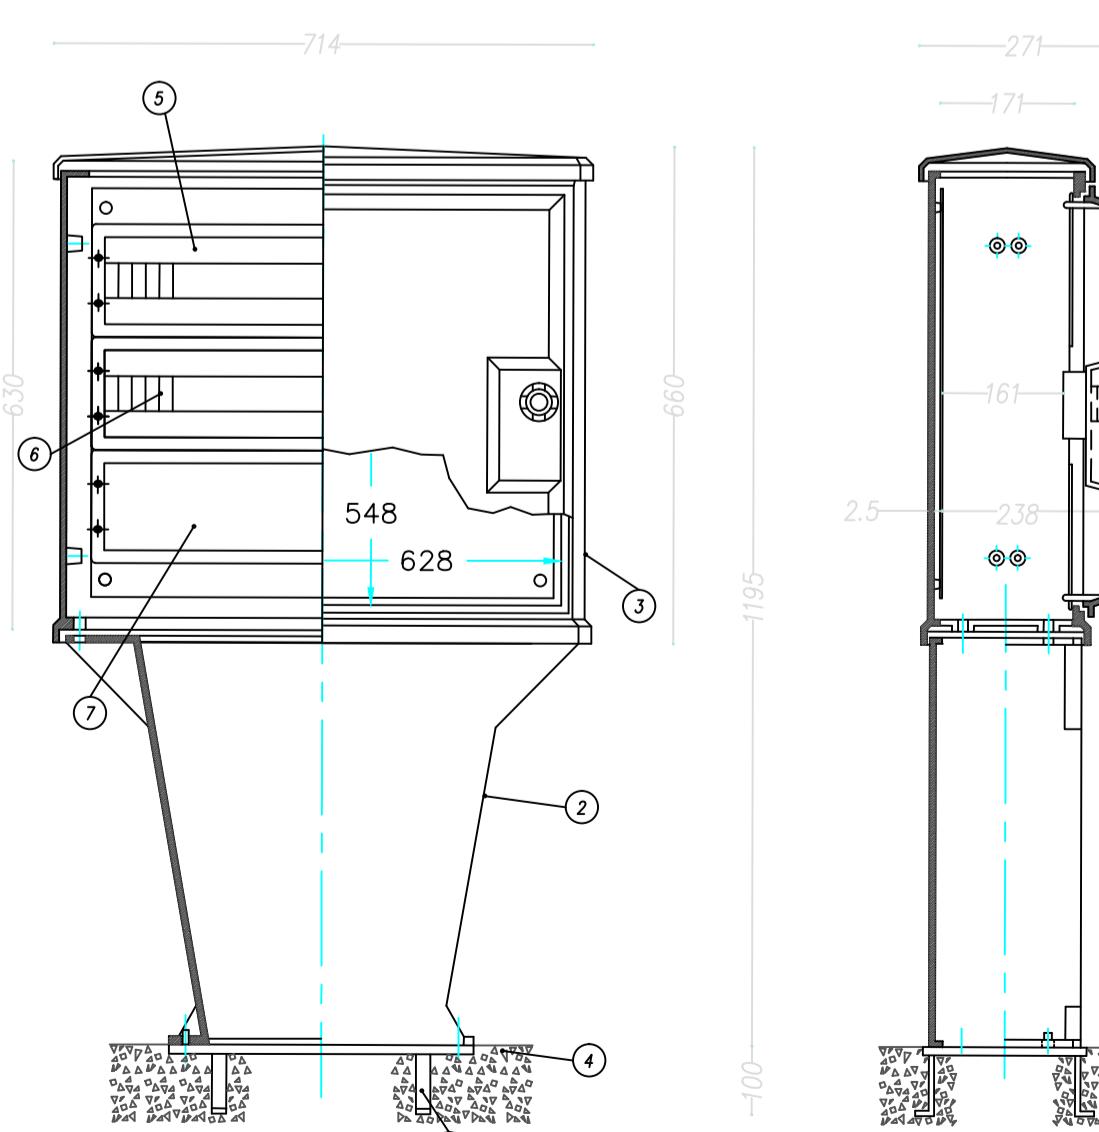

119 179
146 95 220° Ø102
151


Dati tecnici

Tipologia	Superficie
Posizione installativa	Parete - Soffitto - Pavimento
Ambiente installativo	Outdoor
Sorgente luminosa	Tecnologia LED
Struttura del circuito	arrayLED
Ottica	Wide Flood
Direzione emissione luminosa	frontale
Potenza nominale	13 W DC
Potenza totale	13.5 W
Flusso luminoso sorgente	1724 lm
Tensione	198 - 264 V AC
Frequenza	50 - 60 Hz
CCT / Tonalità	3000 K
Indice di resa cromatica	80 Ra
C.C. / C.V.	AC
Classe di isolamento	1
IP	IP67
IK	IK09
Prova del filo incandescente	850°
Montaggio diretto su superfici normalmente infiammabili	Si
CE	Si
Driver incluso	Driver

Montaggio

Tipo di prodotto	Striscia LED flessibile per illuminazione in cornice,
Tipo di installazione	Illuminazione in cornice,
Lunghezza	5000mm
Profondità	10mm
Altezza	5mm
N. di tagli	100
Lunghezza per taglio	50mm
LEDs/m	120
LEDs/bobina	600
Max lunghezza alimentabile	10000mm
LED	2835
Potenza/m	4.8W
Potenza	24W
Tensione di esercizio	24Vdc
Indice di resa cromatica CRI	>80
SDCM	3
Fascio di luce	120°
LED Lifetime	45.000h
Distribuzione della luce	Un lato
Tipo di curvatura	Verticale
Raggio di curvatura massimo	60mm

Luce e flessibilità

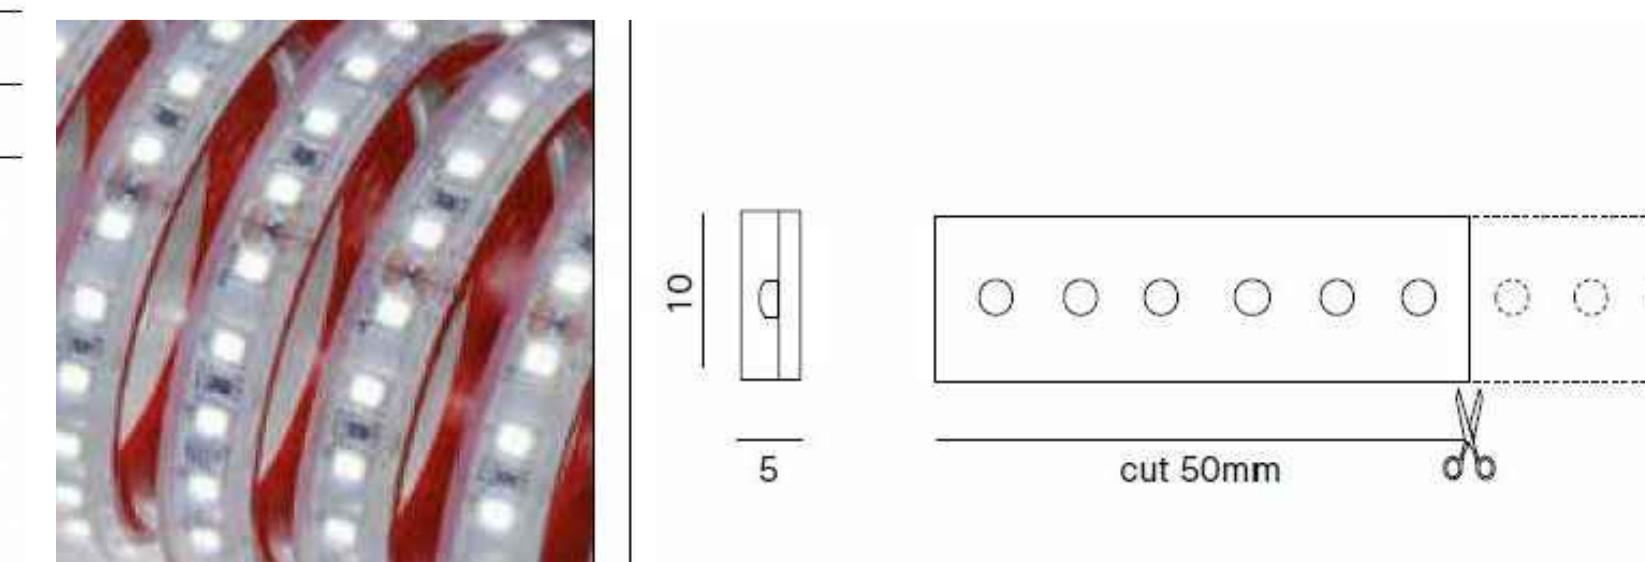

Progetto di Fattibilità Tecnica ed Economica
Realizzazione degli interventi di conservazione e valorizzazione della Grotta Corbeddu.
Valorizzazione patrimonio culturale e musei (D.G.R.n.31/13 del 06.10.2023)
CUP J14J23001130002 CIG B275BE0F9

DATA:	FEBBRAIO 2025	Stato di Progetto	Planimetria Generale - Particolari Impianto elettrico	TAVOLA:	Tav.03
AGG.:					

COMMITTENTE:	PROGETTISTA:	STUDIO DI PROGETTAZIONE DELLA MANDATORIA
Comune di Oliena	R.T.P.:	Arch. Paolo Stochino
Provincia di Nuoro	Archeol. Franco Campus	Via Lungomare snc - TORTOLI
Area Tecnica	Arch. Marta Baruffi	Tel. 3290961775
	Geol. Giovanna Angela Pia Farina	E-mail: stochino@gmail.com
Direttore del Servizio		PEC: p.stochino@archworldpec.it
Ing. Ivan Francesco Ghisu		
R.U.P.		
Geom. Giovanni Tedde		